

## 1.1 - Analisi storica

### Inquadramento

Inquadramento Parco Basaglia all'interno di Gorizia - scala 1:100

Legenda

- Corte interna
- Via Vittorio Veneto
- Via Duca D'Aosta
- Via dei Fatti
- Via Terzo Armata
- Via Pietro Blaserna
- SSS5
- Viabilità principale
- Ospedale di Gorizia
- Istituto Statale Galileo Galilei
- Istituto Statale Gregorick
- Polo Universitario di Gorizia
- Ex - ospedale di Gorizia
- Linea Ferroviaria Stazione delle Transalpina
- Confine Italia - Slovenia
- Parco Basaglia



Viabilità interna al Parco Basaglia

Legenda

- ● ● Viabilità principale
- ● ● Viabilità secondaria
- ▲ Accessibilità carabile




Planta degli anni 30 confrontata allo stato di fatto

Legenda


Rimozioni

Aggiunte

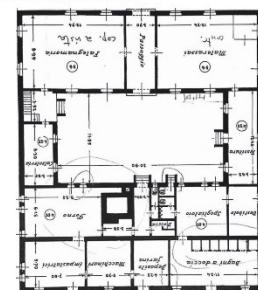

### Linea del tempo Padiglione del lavoro

Il padiglione del lavoro è presente in tutti i vari progetti del parco, con l'unica differenza che col passare degli anni cambiano anche le destinazioni d'uso.

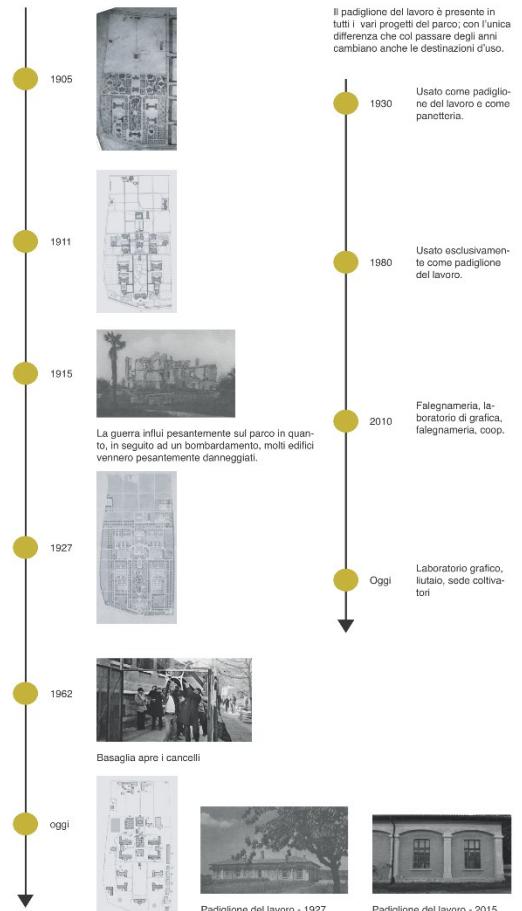

### Fotografie storiche



Edificio dell'amministrazione - 1927



Centrale termoelettrica e lavanderia - 1927



Padiglione della necrosopia - 1927



Padiglione dei lavoratori 1915 - 1916



Giardini Parco Basaglia 1927



La torre - serbatoio dell'acqua - 1915, 1916

Vista 1 Parco Basaglia - 1911



Vista 2 Parco Basaglia - 1911



Padiglione dei cronici - 1915,1916



Padiglione dei tranquilli 1915 - 1916




Padiglione dei dozzinanti 1915 - 1916




## 1.5, 1.6 - Analisi strutturale e costruttiva

### Piante


Piante fondazioni, piano interrato - scala 1:100

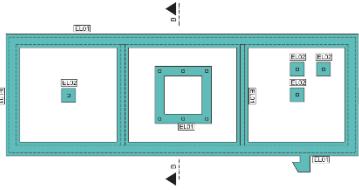


Piante fondazioni, soffitto piano terra - scala 1:200

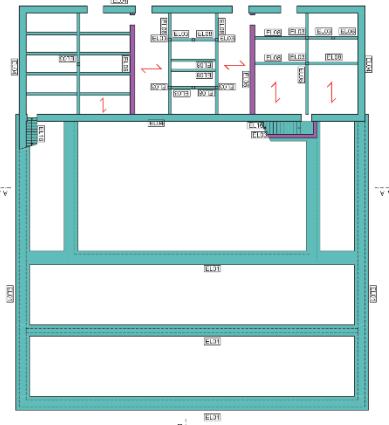


Piante piano terra, livello zoccolatura - scala 1:100

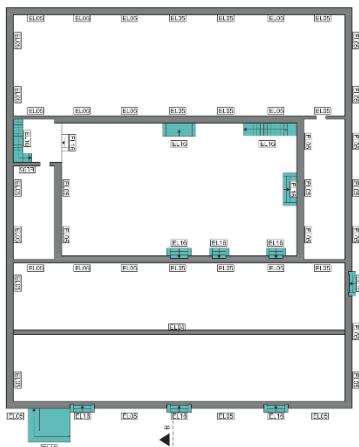

Piante piano terra - scala 1:100

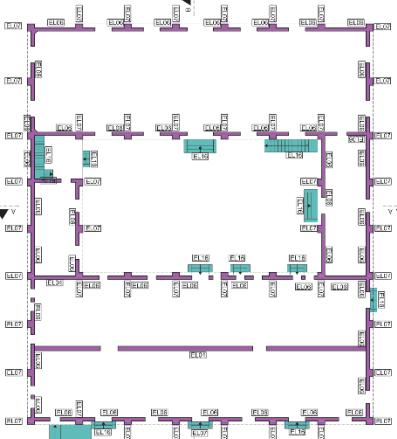

Piante fondazioni, piano interrato - scala 1:100

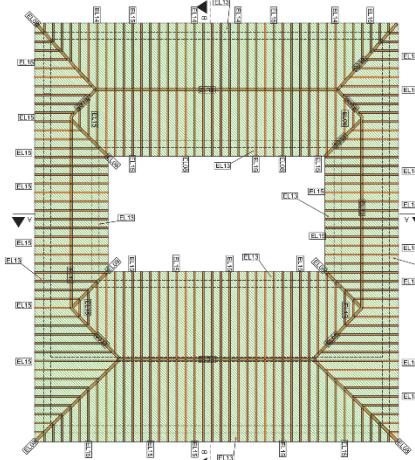


### Sezioni

Sezione A-A' - scala 1:100



Sezione B-B' - scala 1:100

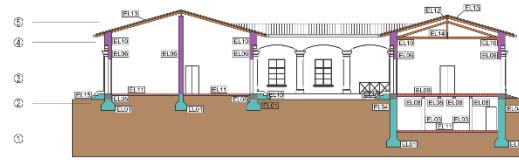

### Legenda elementi costruttivi

	Strutture orizzontali	Strutture inclinate	Strutture verticali
Copertura attico	Soffitto in calcestruzzo armato	Gia	Tavola in cemento armato.
Muratura in laterizio	Porte e finestre in legno massello	Calcestruzzo massiccio	Calcestruzzo con fibra di vetro e calcestruzzo leggero.
Muratura in pietra	Porte e finestre in legno massello	Calcestruzzo massiccio	Calcestruzzo con fibra di vetro e calcestruzzo leggero.
legno	Porte e finestre in legno massello	Calcestruzzo massiccio	Calcestruzzo con fibra di vetro e calcestruzzo leggero.


### Legenda elementi costruttivi

Serramenti con telaio in legno tinteggiato con specchiature in lastra di vetro singola.


Prospetto	Porta A	Finestra A	Finestra B	Finestra C	Porta C	Porta B
Sezione						

### Impianto termico

Piante fondazioni, piano interrato - scala 1:100

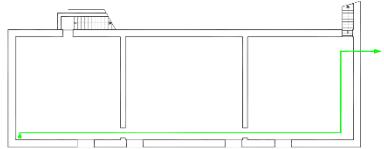

Piante piano terra - scala 1:100

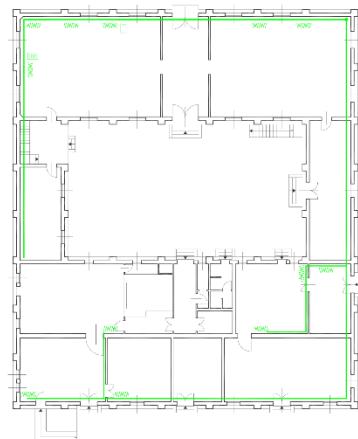

### Legenda impianto termico


Mappatura impianto termico presente attualmente nel quadrilatero.

	Termosifone
	Aerotermo
	Percorso impianto
	Derivazioni


## 1.7 - Analisi fisico / materica

### Piante


Pianta piano terra - scala 1:

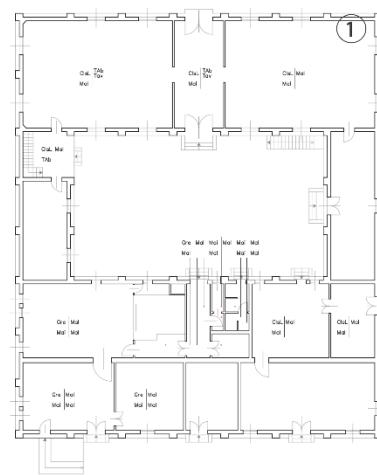

Pianta copertura - ornitura - scala 1:

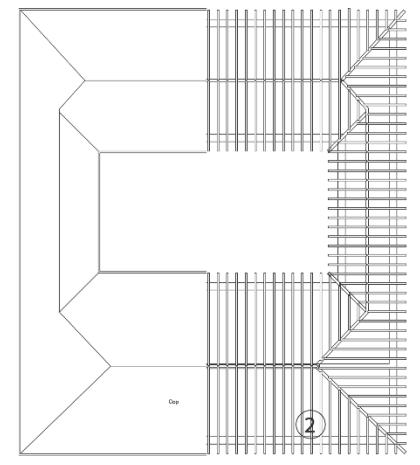

Pianta piano interrato - scala 1:

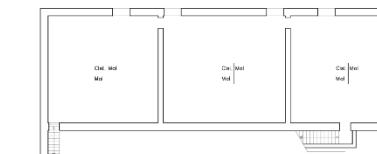


### Particolari costruttivi


1 - Particolare soffitto interpiano - scala 1:20



2 - Particolare solaio di copertura - scala 1:20

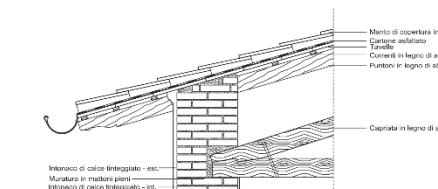

### Spaccato materico generico

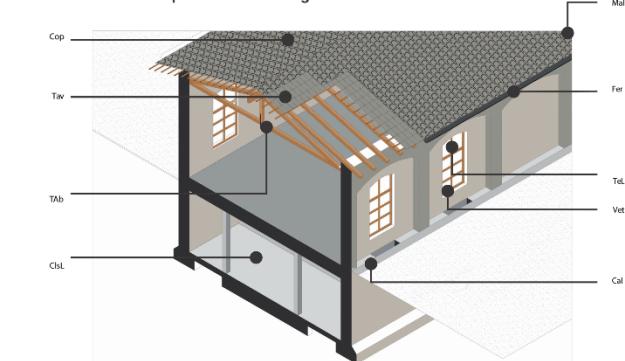

### Prospecti esterni

Prospetto esterno nord




Prospetto esterno sud



Legenda

pavimento	soffitto
parete	altro

Prospetto esterno ovest

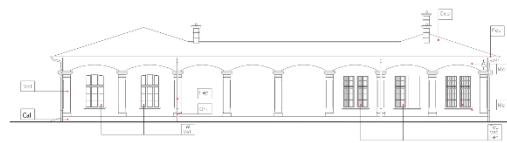

Prospetto esterno est



### Prospecti interni

Prospetto interno nord



Prospetto interno sud



### Abaco dei materiali esistenti


mat. legnosi	Cal	pietra calcarea	TAB	travi in abete	mat. artificiale	Calcestruzzo	Fer
Tab	MI_01		MI_01		MI_02	calcestruzzo	MM_01
Tab	MI_01		MI_01	tavole in legno	MI_03	calcestruzzo lisciato	MM_01
Cop	MI_02	coppo in laterizio	MI_02		MI_03	malta di calce	MM_01
					MI_04	intonsaco solabio	MM_02
							Vet
							MI_03

Prospetto interno ovest



## 2.1, 2.2 - Ipotesi distributiva, dettagli progetto architettonico


**Ipotesi distributiva**  
Diagramma piano terra

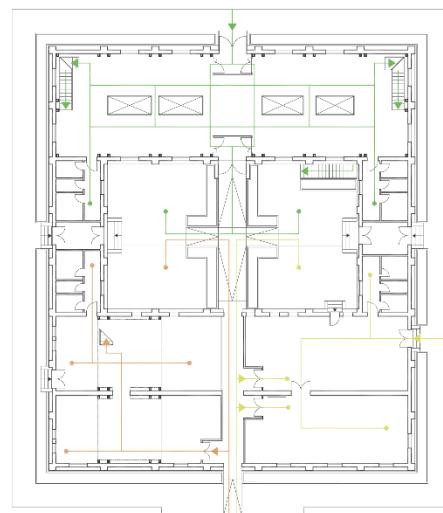

**Diagramma pianta accessi**

Legenda


- Corte interna
- Accessi normodotati
- Accessi disabili
- Biblioteca
- Area servizi
- Laboratorio creativo
- Area risotazione

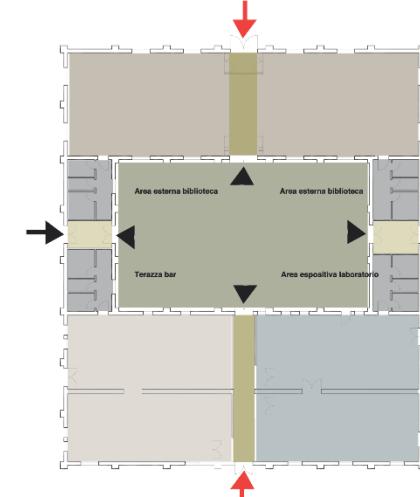

Piano interrato - scala 1:100



Piano soppalcato, biblioteca - scala 1:100

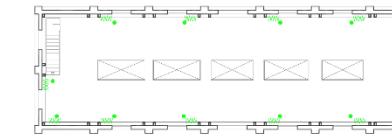

Piano soppalcato, biblioteca - scala 1:100



Diagramma piano interrato

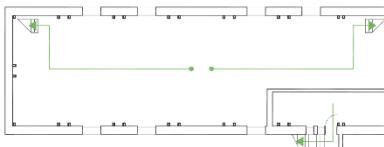


Diagramma piano soppalcato, biblioteca


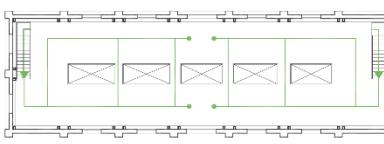


Diagramma piano soppalcato, biblioteca



Impianto termico

Piano terra - scala 1:100

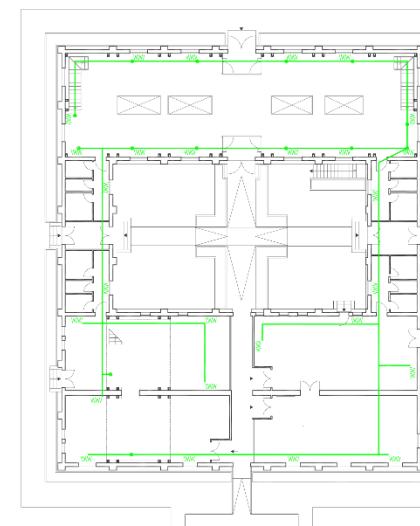

Nuovi dati metrologici di progetto

CODICE VANTENICO	AREA m <sup>2</sup>	AUTUNNO m	VOLUME m <sup>3</sup>	SUPERFICIE ABBELUMINANTE m <sup>2</sup>	SUPERFICIE MINIMA
LA_01	27,55	4,50	540,89	15,28	5,89
LA_02	77,98	4,50	310,84	14,05	8,89
LA_03	10,00	4,50	20,00	10,00	5,00
AK_E2	90,13	2,40	206,51	7,94	18,26
BL_01	228,34	3,00	684,73	16,07	29,53
BL_E2	226,07	4,00	614,27	12,07	22,00
BL_E3	123,32	2,00	308,17	12,10	22,26
CL_01	18,32	3,00	54,96	—	—
DA_01	28,36	4,50	61,10	—	—
DA_E2	28,36	4,50	61,10	—	—
PA_E2	9,32	4,40	37,99	—	—
RE_01	4,45	—	—	—	—
WC_E1	3,48	—	—	6,44	—
WC_E2	2,38	—	—	6,3	—
WC_E3	4,42	—	—	6,55	—
Z_E1	18,32	4,45	—	—	—
ZC_E1	4,45	—	—	6,44	—
ZC_E2	2,38	—	—	6,3	—
ZC_E3	4,42	—	—	6,35	—
ZD_E1	9,96	—	—	6,87	—
ZL_E1	7,45	—	—	—	—
WC_C1	3,48	—	—	6,44	—
WC_C2	2,38	—	—	6,3	—
WC_C3	4,42	—	—	6,35	—
ZP_E1	4,45	—	—	6,44	—
WC_E1	2,38	—	—	6,3	—
WC_E2	4,42	—	—	6,35	—
ZG_E1	6,32	—	—	6,79	—

## 2.3 - Progetto architettonico

### Piante progetto architettonico

Pianta accessi e vani - scala 1:200

Legenda

- AR - 01 Area bar
- AR - 02 Area ristorazione
- BL - 02 Biblioteca
- LA - 01 Area espositiva
- LA - 02 Laboratorio creativo
- SE - 01 Area espositiva
- SE - 02 Terrazzo esterno
- SE - 03 Area esterna biblioteca
- SE - 04 Area esterna biblioteca
- Passaggi 1.20 m

#### Descrizione progetto

Il progetto nel suo complesso può essere considerato divisione tre fasi:

La prima, quella a Nord, è stata destinata ad uso di biblioteca, e, sebbene essa presenti una pavimentazione apparentemente irregolare, è completamente aggiornata alle norme di sicurezza e di difesa civile della legge n. 104 del 5 febbraio 1994, per il superamento delle barriere architettoniche, utilizzando un percorso di 1.20 m.

La seconda è quella centrale che comprende oltre ai servizi destinati ai vari versi dell'edificio, la corte interna, lungo d'incontro, relax o eventualmente a scopo sportivo. I servizi comprendono anche agevolazioni per i disabili, con servizi conformi sempre alle leggi sul superamento delle barriere architettoniche, utilizzando un percorso di 1.20 m.

La terza è destinata all'area ristorazione e al laboratorio.

**Area ristorazione.** Questa parte, che sarà in area bar e ristoro, è impostata su due piani (una parte su pannelli sospesi), ripartita stampa foto che si riferisce alla memoria storica del parco.


**Laboratorio.** Questa parte, ovvia in laboratorio ed area espositiva sono impostati per essere accessibili anche ai disabili.

Un duello di portici, con le loro colonne, che conduce direttamente alla corte interna, rischia di essere

oppresso da pareti vetrate che lasciano intravedere parzialmente l'interno delle aree sopra descritte.

### Legenda nuovi serramenti utilizzati nel progetto

Per il progetto verranno adottati nuovi serramenti, a colpo d'occhio molto simili ai preesistenti, ma notevolmente modernizzati per migliorare la trasmissione termica. Essi saranno composti da un telaio in legno nella parte rivolta all'esterno, mentre saranno in alluminio in quella all'interno, entrambi timbrati con una colorazione quanto più simile alla precedente. Questo telaio monterà delle specchietture in vetrocamera per ottenere le migliori prestazioni.

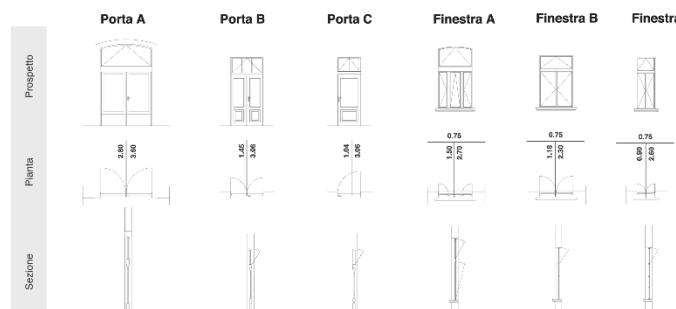

Pianta piano superiore biblioteca - scala 1:200

Legenda

- BL\_02 Area ristorazione
- BL\_02 Biblioteca
- BL\_03 Biblioteca
- CT\_01 Centrale termica


Pianta piano interrato biblioteca - scala 1:200

Pianta soppalco dell'area ristorazione - scala 1:200


AR\_03

### Sezioni progetto architettonico


Sezione A-A' - scala 1:100

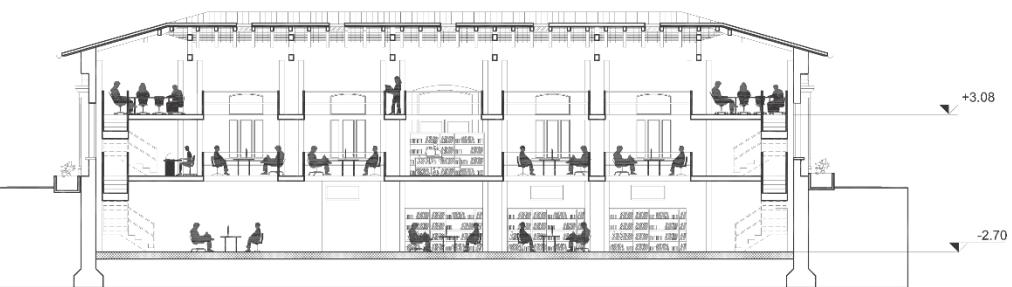


Sezione C-C' - scala 1:100

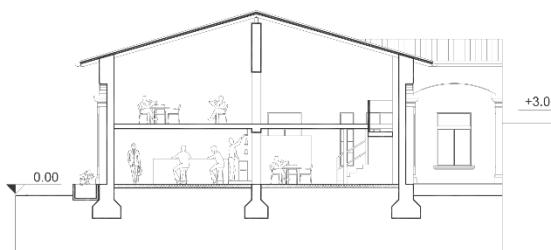


Sezione D-D' - scala 1:100

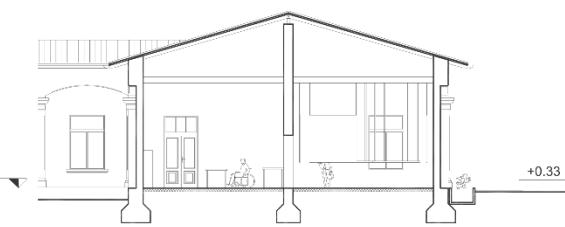

Sezione B-B' - scala 1:100

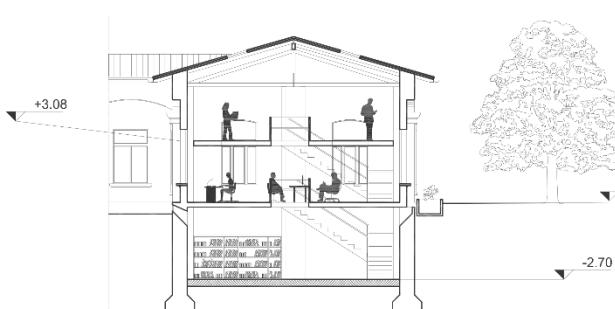

Sezione corte - scala 1:100

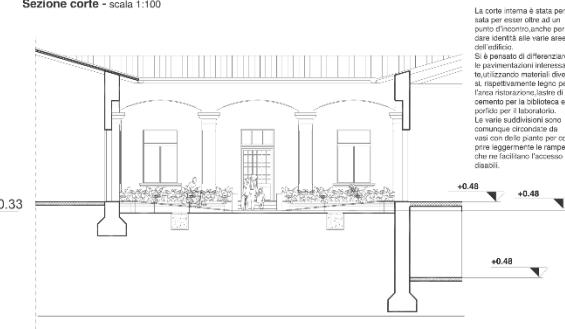

## 2.3 - Progetto architettonico

### Piante progetto architettonico

Pianta accessi e vani - scala 1:200

#### Legenda

AR - 01	Area bar
AR - 02	Area ristorazione
BI - 02	Biblioteca
LA - 01	Area espositiva
LA - 02	Laboratorio creativo
SE - 01	Area espositiva
SE - 02	Terrazzo esterno
SE - 03	Area esterna biblioteca
SE - 04	Area esterna biblioteca
	Passaggi 1.20 m

#### Descrizione progetto

Il progetto nel suo complessivo può esser considerato diviso in tre fasce:

La prima, quella a Nord, è stata destinata ad uso di biblioteca, e sebbene essa presenti una pavimentazione apparentemente irregolare, è completamente agibile secondo una fra tante la legge n. 104 del 5 febbraio 1992, per il superamento delle barriere architettoniche, utilizzando un percorso interno minimo di 1.20m.

La seconda è quella comune che comprende oltre ai sanitari destinati ai vari vani dell'edificio, la corte interna, luogo d'incontro, relax o eventualmente d'esposizione.

I sanitari comprendono anche agevolizzazioni per i disabili, con servizi conformi sempre alle leggi sul superamento delle barriere architettoniche.


La terza è destinata all'area ristorazione e al laboratorio.

#### Area ristorazione

Questa parte, divisa in area bar e ristoro, è impostata su tavoli isolati da pannelli serigrafati, riportanti stampo foto che si riferiscono alla memoria storica del parco.


#### Laboratorio

Questa parte, divisa in laboratorio ed area espositiva, sono impostati per esser accessibili anche ai disabili. Le due aree sono tagliate da un lungo passaggio che conduce direttamente alla corte interna, reso meno opprimente da pareti vetrate che lasciano intravedere parzialmente l'interno delle aree sopra descritte.

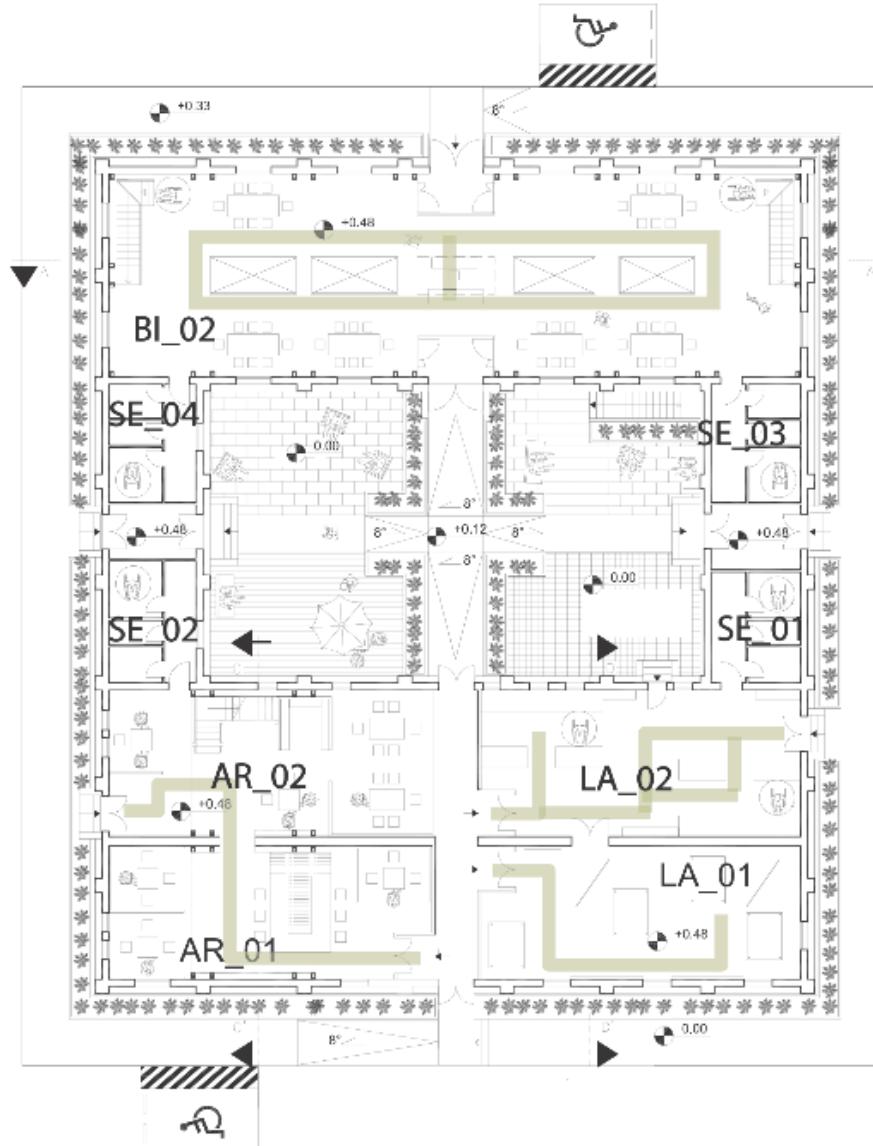


## 2.4, 2.5 - Tavola comparativa e dettagli costruttivi

### Piante e sezioni comparative

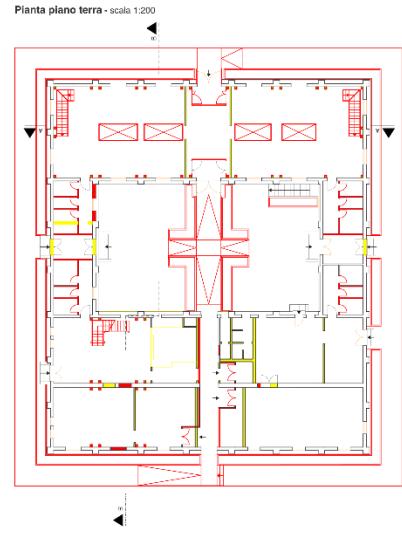


Planta piano soppalcato dell'area della biblioteca - scala 1:200

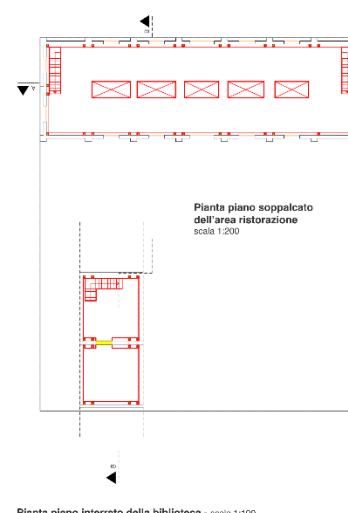


### Legenda

- Elementi che sono stati aggiunti in fase di progetto, per necessità architettoniche, programmi o legge.
- Elementi che sono stati lasciati in fase di progetto, per lasciare spazio a progetti o perché superflui, senza le quali il progetto non può funzionare.
- Elementi che sono stati sostituiti in corso di progetto.
- Elementi che sono stati rimosse in fase di progetto, in quanto non siamo più d'accordo con le loro finalità o perché parte fondamentali della struttura precedente.

Planta copertura - scala 1:100

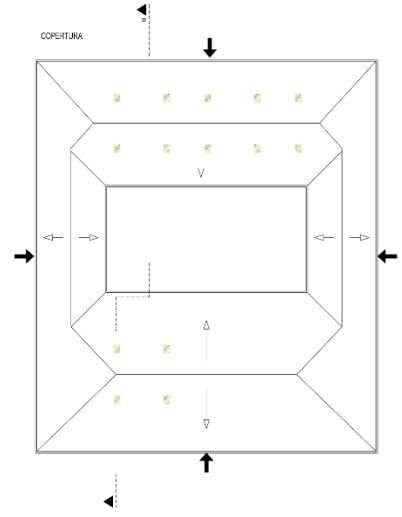

Planta piano interrato della biblioteca - scala 1:100

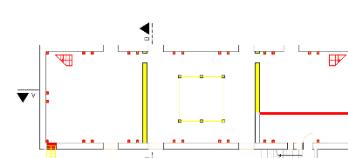


### Sezioni comparative

Sezione A-A' - scala 1:200




Sezione B-B' - scala 1:200


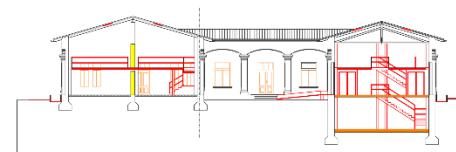


### Dettagli architettonici


Sezione perimetrale - scala 1:20

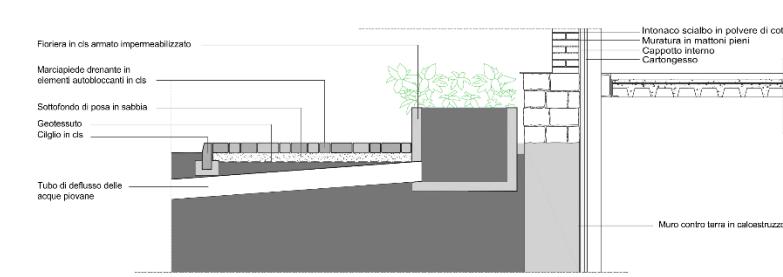


Sezione di prospetto - scala 1:20

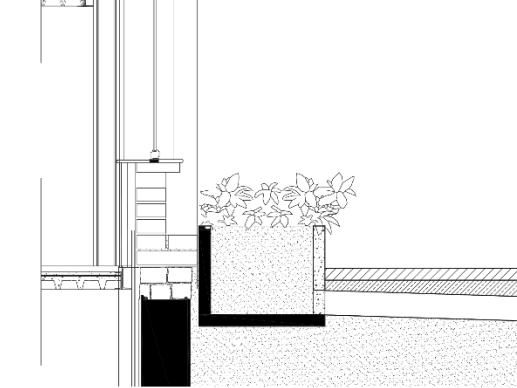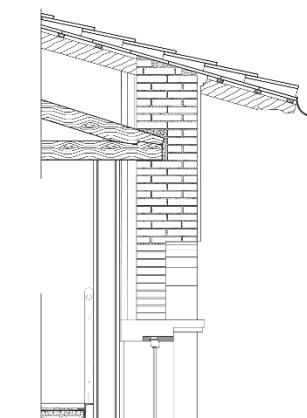

Stratigrafia soffitto - scala 1:50

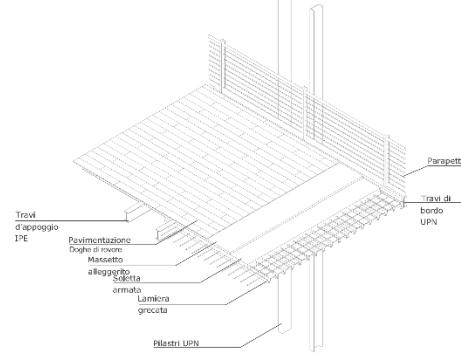

Sezione di prospetto - scala 1:50

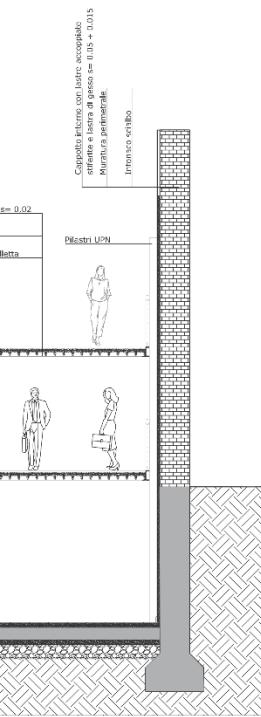


## 2.6 - Sezioni comparative - stato di fatto e stato di progetto


Pianta post progetto - scala 1:200




Sezione A-A' - scala 1:50

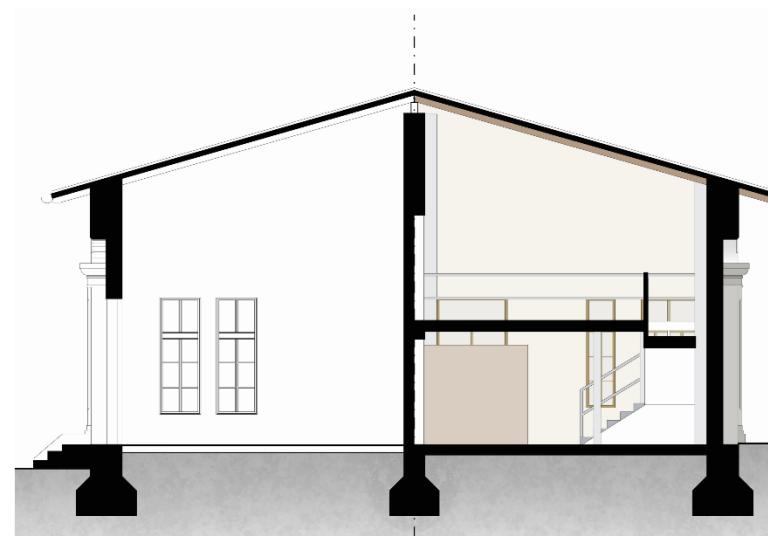

Sezione B-B' - scala 1:50

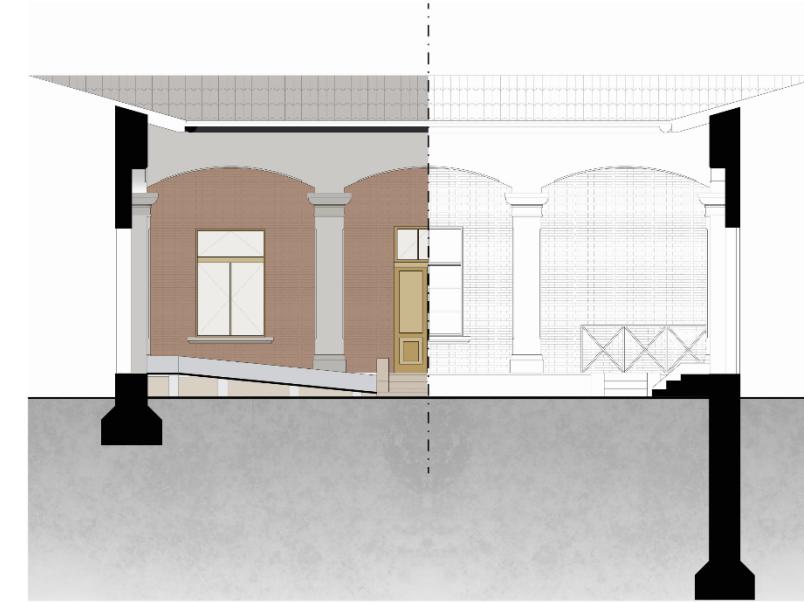

Sezione C-C' - scala 1:50

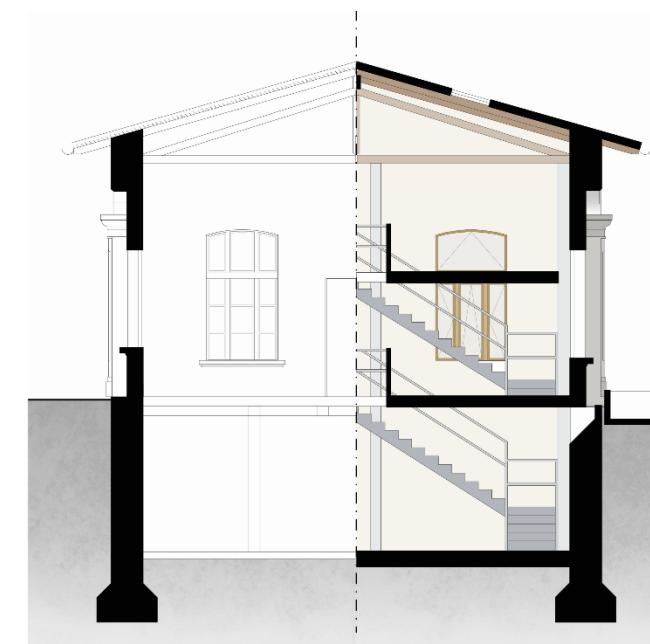

### 3.1 - Analisi fisico / materica - progetti nord & est

Abaco dei materiali esistenti

Materiale	Sigla Materiale	Cod. Materiale
MATERIALI LAPIDEI		
Pietra Calcarea	Cal	ML_01
MATERIALI FITTILI		
Tavelle in cotto	Tav	MF_01
Coppi in laterizio	Cop	MF_02
MATERIALI ARTIFICIALI		
Calestruzzo	Cls	MA_01
Calestruzzo lisciato	Cls_l	MA_02
Matta di calce	Mal	MA_03
Intonaco scialbo	Isc	MA_04
MATERIALI METALLICI		
Ferro	Fer	MM_01
Ghisa	Ghi	MM_02
MATERIALI LIGNEI		
Legno del telaio	Tel	ML_01
ALTRI MATERIALI		
Vetro	Vet	AM_01

Abaco dello stato di conservazione - degradi

Degrado	Cod. Degrado	Retino
Stranamento	DEG_01	
Lacuna	DEG_02	
Distacco	DEG_03	
Mancanza	DEG_04	
Erosione profonda	DEG_05	
Erosione giunti malta	DEG_06	
Colonizzazione biologica	DEG_07	
Rapporto incongruo	DEG_08	
Vegetazione superiore	DEG_09	
Fratturazione	DEG_10	
Colatura ruggine	DEG_11	
Elementi impropri	DEG_12	
Alterazione cromatica	DEG_13	
Colaticcio scuro	DEG_14	
Screpolatura cornici	DEG_15	
Cavillatura	DEG_16	
Rigonfiamento	DEG_17	
Dilavamento tinteggiatura	DEG_18	
Stogliamento tinteggiatura	DEG_19	

Abaco dei degradi


Alterazione / degrado	Codice degrado	Cod. Materiale	Elemento costruttivo	Retino
Alterazione cromatica	DEG_13	MA_04	Intonaco scialbo delle campate	
Cavillatura	DEG_16	MA_03	Platibandole Base paraste	
Colaticcio scuro	DEG_14	MA_03	Intonaco scialbo sottostante il davanzale	
Colatura di ruggine	DEG_11	MM_01	Gocciolatoi Base dei camini	
Colonizzazione biologica	DEG_07	ML_01	Trabeazione Base paraste	
Dilavamento tinteggiatura	DEG_18	MA_03	Intonaco scialbo campate Intonaco della trabeazione	
Distacco	DEG_03	MA_03	Intonaco scialbo campate Base colonne	
Elementi impropri	DEG_12	MA_03 MA_04	Diffusi in tutti gli elementi	
Erosione giunti malta	DEG_06	MA_04	Intonaco scialbo campate	
Erosione profonda	DEG_05	MA_03 ML_01	Sopra capitello paraste Prossimità bocche di lupo	

Alterazione / degrado	Codice degrado	Materiale	Elemento costruttivo	Retino
Fratturazione	DEG_10	MA_03 MA_04	Diffusi in tutti gli elementi	
Lacuna	DEG_02	MA_03	Puntualmente sui bordi paraste	
Mancanza	DEG_04	MA_03	Coperina del basamento Terza colonna prosp. Est	
Rapporto incongruo	DEG_08	MA_03 MA_04	Diffusi in tutti gli elementi	
Ringonfiamento	DEG_17	MA_03	Intonaco scialbo campate	
Screpolatura cornici	DEG_15	MI_01	Serramenti prospetti	
Sfarinamento	DEG_01	MA_03	Fusto delle paraste Trabeazione	
Sfogliamento tinteggiatura	DEG_19	MA_03 MA_04	Intonaco scialbo campate	
Vegetazione superiore	DEG_09		Basamento prospetto Nord	

Prospetto Nord - scala 1:50



Prospetto Est - scala 1:50

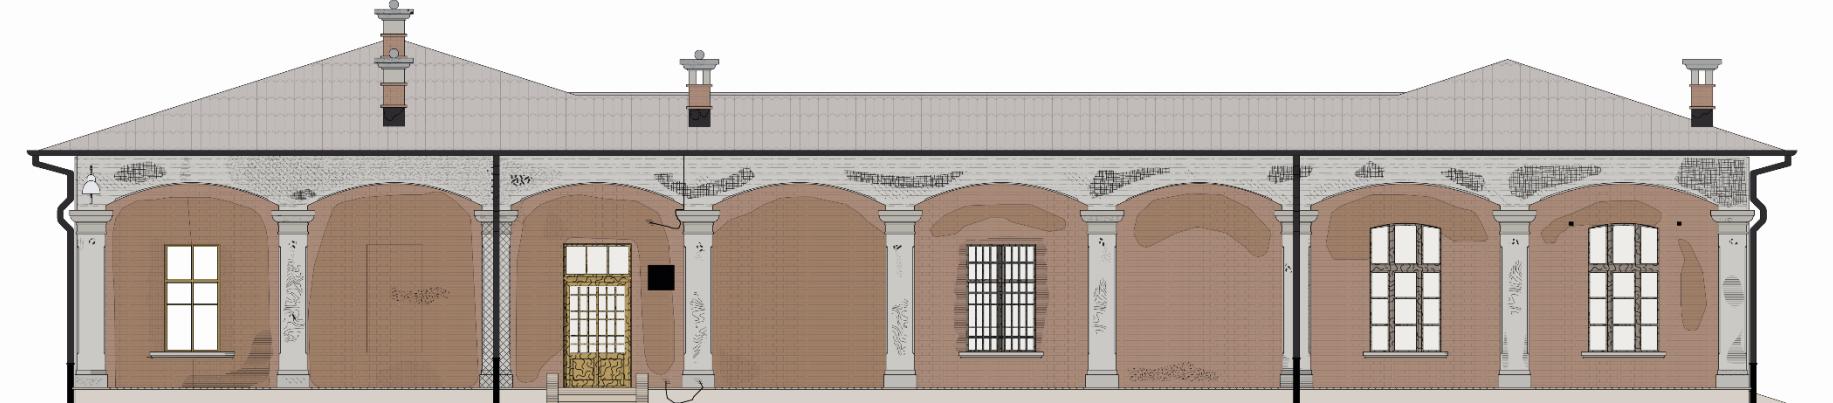

### 3.2 - Analisi delle stato di conservazione - prospetto nord

#### Abaco degli interventi

Tipologia di intervento	Cod. intervento
OPERAZIONI PRELIMINARI	
Rimozione gronde e pluviali	OP_01
Rimozione dell'elemento	OP_02
Stuccatura mediante malta di calce idraulica	OP_03

OPERAZIONI DI PULITURA	
Ripristino e preparazione del substrato	DU_01
Applicazione di boudi specifici per la specie infestante	DU_02
Pulitura con materiali getti d'aria compressa	DU_03
Pulitura a secco con pennelli e spazzole	DU_04
Pulitura mediante apparecchi aerabrasivi a bassa pressione	DU_05
Pulitura mediante impacco di EDTA in soluzione ammoniacale	DU_06

OPERAZIONI DI CONSOLIDAMENTO	
Esecuzione di trattamenti di consolidamento adesiva a base di calce naturale e polvere di calce	DC_01
Stuccatura salvavento della facciata, eseguita con malta a base di calce e calce idraulica naturale bianca e sabbia di fiume, compresa la loro revisione ordinaria	DC_02
Seleggiatura delle fermature aziendendo resina epoxidica in pasta e filtrando nelle fessure resina epoxidica liquida	DC_03
Tinteggiatura con tecnica e colore simile all'esistente e rivalutazione di elementi indossabili	DC_04
Messaggio a spruzzo di scalatura a stessa a pennello	DC_05
Risarcitura dei giunti dei mattoni con alita di calce di colore simile all'originale	DC_06

OPERAZIONI DI SOSTITUZIONE	
Sostituzione/ricostruzione dei coni lapidei e successiva stesura di profilatto	OS_01

OPERAZIONI DI PROTEZIONE	
Trattamento finale preventivo mediante vaporizzazione a bassa concentrazione di biocida	OR_01
Protezione della muratura mediante stesura di soluzioni a base di resine silosaniche	OR_02

INTERVENTI DIFFUSI	
Sostituzione serramenti	IN_01
Rimozione cavi elettrici	IN_02
Rimagnetaggio copertura	IN_03
Interrificazione illuminazione	IN_04
Colettura di rughe	IN_05

#### Abaco dei materiali

Materiale	Sigla Materiale	Cod. Materiale
MATERIALI LAPIDEI		
Pietra Calcarea	Cal	ML_01
MATERIALI FITTILI		
Tavelle in cotto	Tav	MF_01
Coppi in laterizio	Cop	MF_02
MATERIALI ARTIFICIALI		
Cemento	Cet	MA_01
Cementostruzzo liscito	CstL	MA_02
Malta di calce	Mal	MA_03
Intonaco scialbo	Isc	MA_04
MATERIALI METALLICI		
Ferro	For	MM_01
Ghisa	Ghi	MM_02
MATERIALI LIGNEI		
Liquido dei felati	Tel	MI_01
ALTRI MATERIALI		
Vetro	Vet	AM_01

#### Mappatura dei degradi



### 3.2 - Analisi dello stato di conservazione - prospetto est

Abaco degli interventi		
Tipologia di intervento	Cod. intervento	
OPERAZIONI PRELIMINARI		
Rimozioni gronde e piuviali	OP_01	
Rimozione dell'elemento	OP_02	
Stoccatura mediante malta di calce idraulica	OP_03	
OPERAZIONI DI PULITURA		
Ripristino e preparazione del sottosfondo	OU_01	
Applicazione di biocidi specifici per la specie infestante	OU_02	
Pulitura con moderati getti di aria compressa	OU_03	
Pulitura a secco con pennelli e spazzole	OU_04	
Pulitura mediante apparecchi aerobrasivi a bassa pressione	OU_05	
Pulitura mediante impiego di EDTA in soluzione ammoniacale	OU_06	
OPERAZIONI DI CONSOLIDAMENTO		
Esecuzione di microiniezioni di miscela adesiva a base di calce naturale a prese idraulica	OC_01	
Stuccatura salvaborio della lacuna, eseguita con malta a base di calce aerea, calce idraulica naturale bianca e sabbia di hume, compresa la loro revisione cronica	OC_02	
Si eseguiranno delle fermature standendo resina epoxidica in pasticci e filtrando nelle fessure resina epoxidica liquida	OC_03	
Trataggio con tecniche e colori simile all'esistente evitando uso di pigmenti (rotolossibili)	OC_04	
Mossa in coperchio di calciatura bianca a pennello	OC_05	
Risarcitura dei giunti dei mattoni con alto di calce di colore simile all'originale	OC_06	
OPERAZIONI DI SOSTITUZIONE		
Sostituzione/ricostruzione dei coni lepidi e successiva stesura di protettivo	OS_01	
OPERAZIONI DI PROTEZIONE		
Treatamento con protezione mediante vaporizzatore a bassa concentrazione di biocida	OR_01	
Protezione della muratura mediante stesura di soluzioni a bassa di resine silossaniche	OR_02	
INTERVENTI DIFFUSI		
Sostituzione serramenti	IN_01	
Rimozione carri elettrici	IN_02	
Rimarginazione aperte	IN_03	
Interruzione illuminazione	IN_04	
Creatura di rughe	IN_05	



### 3.3, 3.4 - Progetto e simulazione dell'intervento - progetti nord & est

Abaco degli interventi

Tipologia di Intervento	Cod. Intervento
OPERAZIONI PRELIMINARI	
Rimozione grande e pluviali	OP_01
Rimozione dell'elemento	OP_02
Stuccatura mediante malta di calce idraulica	OP_03
OPERAZIONI DI PULITURA	
Ripristino e preparazione del sottofondo	OU_01
Applicazione di baciotti specifici per la specie infestante	OU_02
Pulitura con moderati getti di aria compressa	OU_03
Pulitura a secco con pennelli e spazzole	OU_04
Pulitura mediante apparecchi aerobrasivi a bassa pressione	OU_05
Pulitura mediante impacco di EDTA in soluzione ammoniacale	OU_06

OPERAZIONI DI CONSOLIDAMENTO	
Esecuzione di microincisioni di miscela adesiva a base di calce naturale a presa idraulica	OC_01
Stuccatura salvabordo della lacuna eseguita con malta a base di calce aerea, calce idraulica naturale bianca e sabbia di fiume, compresa la loro revisione cromatica	OC_02
Si eseguiranno delle fermature stendendo resina epoxidica in pasta e filtrando nelle fessure resina epoxidica liquida	
Tinteggiatura con tecnica e colore simile all'esistente evitando uso di pigmenti fotosensibili	OC_03
Protezione della muratura mediante stesura di soluzione a base di resine silosaniche	OC_04
Messa in opera di scalatura stessa a pennello	OC_05
Risciacquo dei giunti dei mattoni con malta di calce di colore simile all'originale	OC_06

OPERAZIONI DI COSTITUZIONE	
Sostituzione/riconstruzione dei coni lapidei e successiva stesura di protettivo	OS_01
Sostituzione del serramenti	OS_02
OPERAZIONI DI PROTEZIONE	
Trattamento finale preventivo mediante vaporizzazione a bassa concentrazione di biocida	OR_01
Protezione della muratura mediante stesura di soluzione a base di resine silosaniche	OR_02
INTERVENTI DIFFUSI	
Sostituzione serramenti	IN_01
Rimozione cavi elettrici	IN_02
Rimaneggiamento copertura	IN_03
Intensificazione illuminazione	IN_04
Colatura di ruggine	IN_05

Abaco dei materiali utilizzati

Materiale	Sigla Materiale	Cod. Materiale
MATERIALE LAPIDEI		
Pietra Calcarea	Cal	ML_01
MATERIALE FITTILI		
Tavole in cotto	Tav	MF_01
Coppi in laterizio	Cop	MF_02
MATERIALE ARTIFICIALI		
Calcestruzzo	Cls	MA_01
Calcestruzzo lisciato	ClsL	MA_02
Malta di calce	Mal	MA_03
intonaco scialbo	Isc	MA_04
MATERIALE METALLICI		
Ferro	Fer	MM_01
Ghisa	Ghi	MM_02
MATERIALE LIGNEI		
Legno del telaio	Tel	MI_01
ALTRI MATERIALI		
Vetro	Vet	AM_01

Abaco fotografico dei materiali utilizzati



Prospetto Nord - scala 1:50



Prospetto Est - scala 1:50

